一宮町GSSセンター背面急傾斜地崩落対策工事

設 計 図


令和7年度


千葉県 一宮町役場

図 面 目 録

図 面 名 称	縮尺	枚 数	図面番号	備考
位置図	1 : 10000	1	1	
計画平面図	1 : 300	1	2	
縦断図	図示	1	3	
標準横断図	1 : 100	1	4	
横断図(1)~(9)	1 : 100	9	5 ~ 13	
法面工詳細図	1 : 100	1	14	
排水構造物工詳細図(1)~(3)	図示	3	15~17	
植生工詳細図	図示	1	18	
舗装工詳細図	図示	1	19	
撤去復旧工詳細図	図示	1	20	
仮設工詳細図(1)~(6)	図示	6	21~26	
施工計画図(参考図)	図示	1	27	

位置図 S=1:10,000

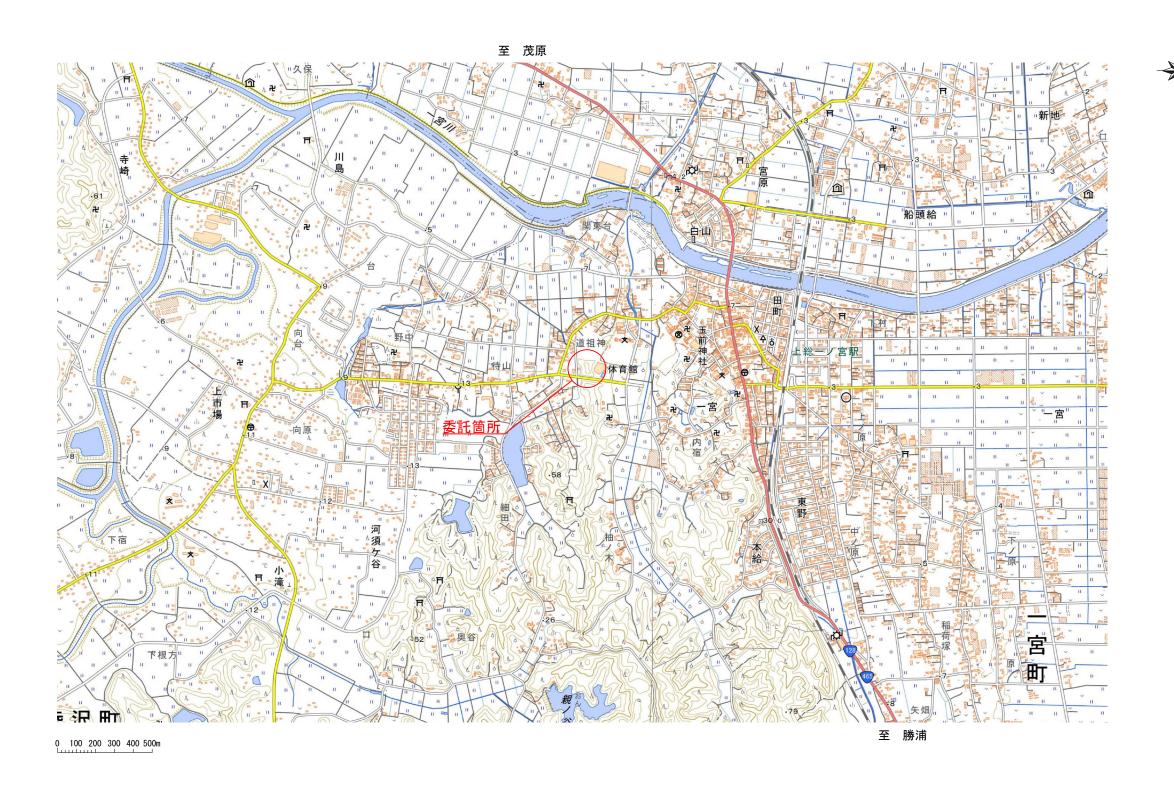

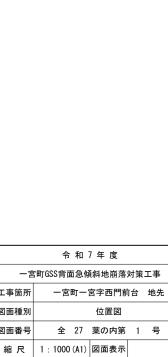



千葉県長生郡一宮町役場 総務課

設計者氏名


工事箇所 図面種別

図面番号

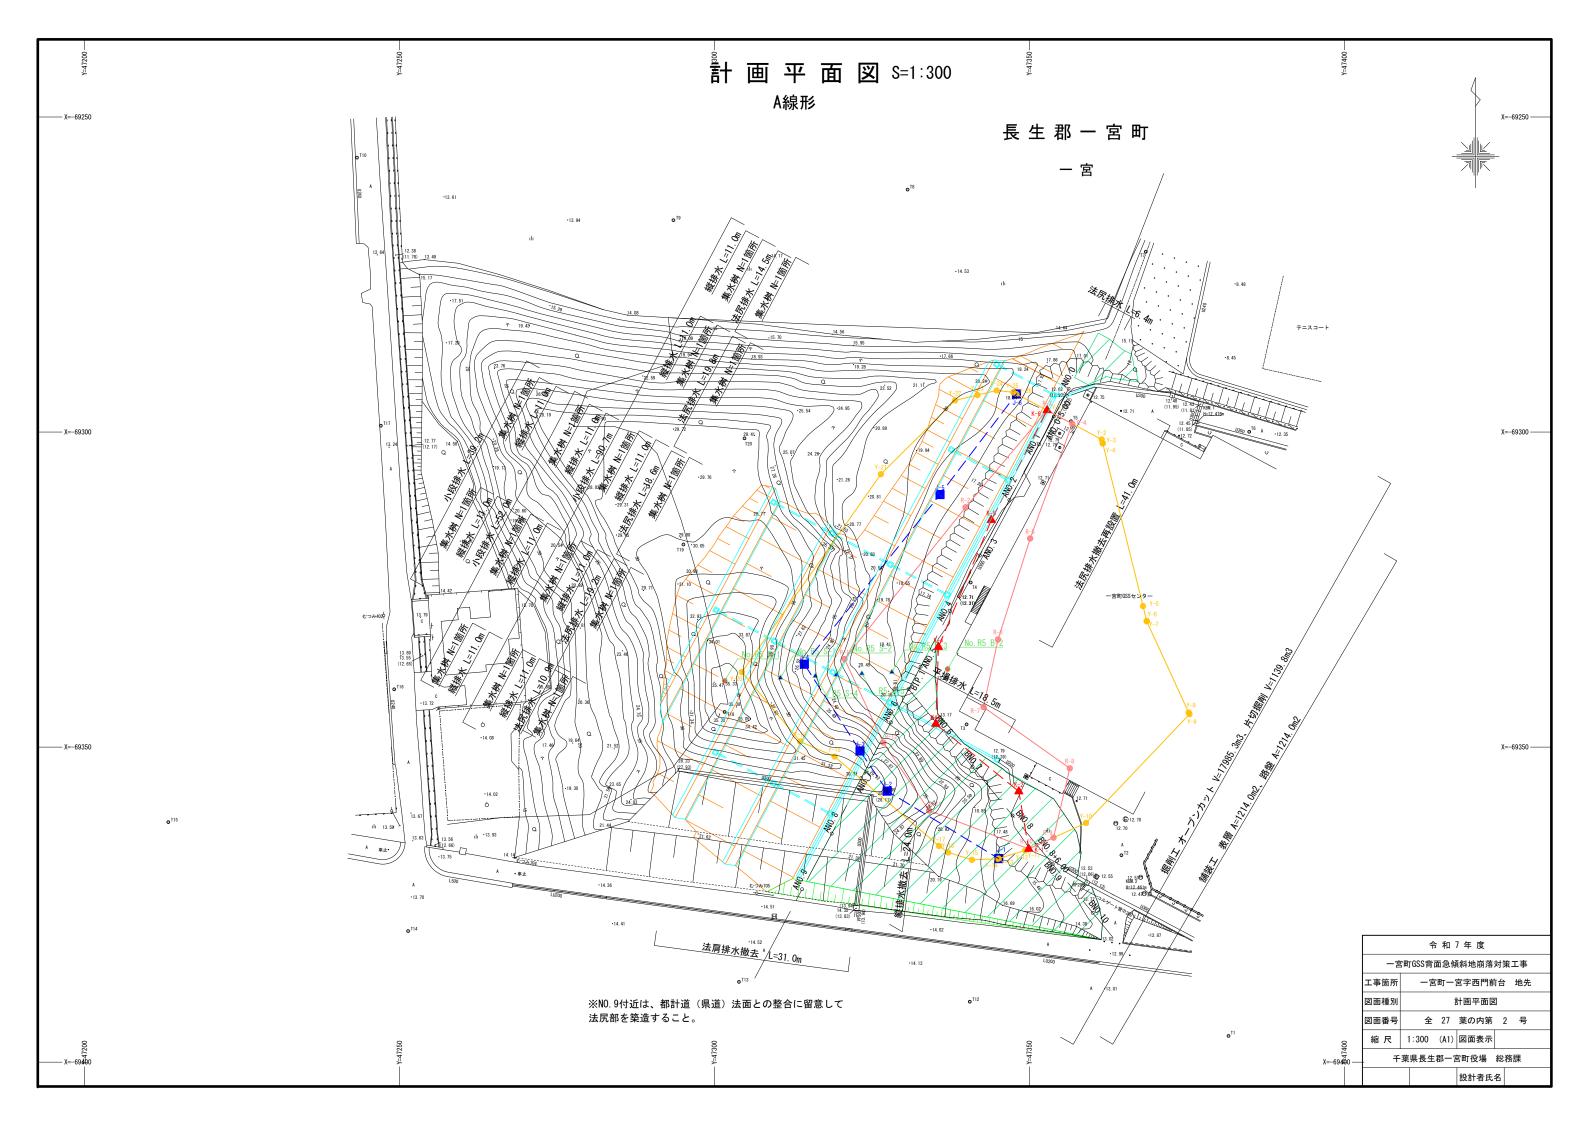


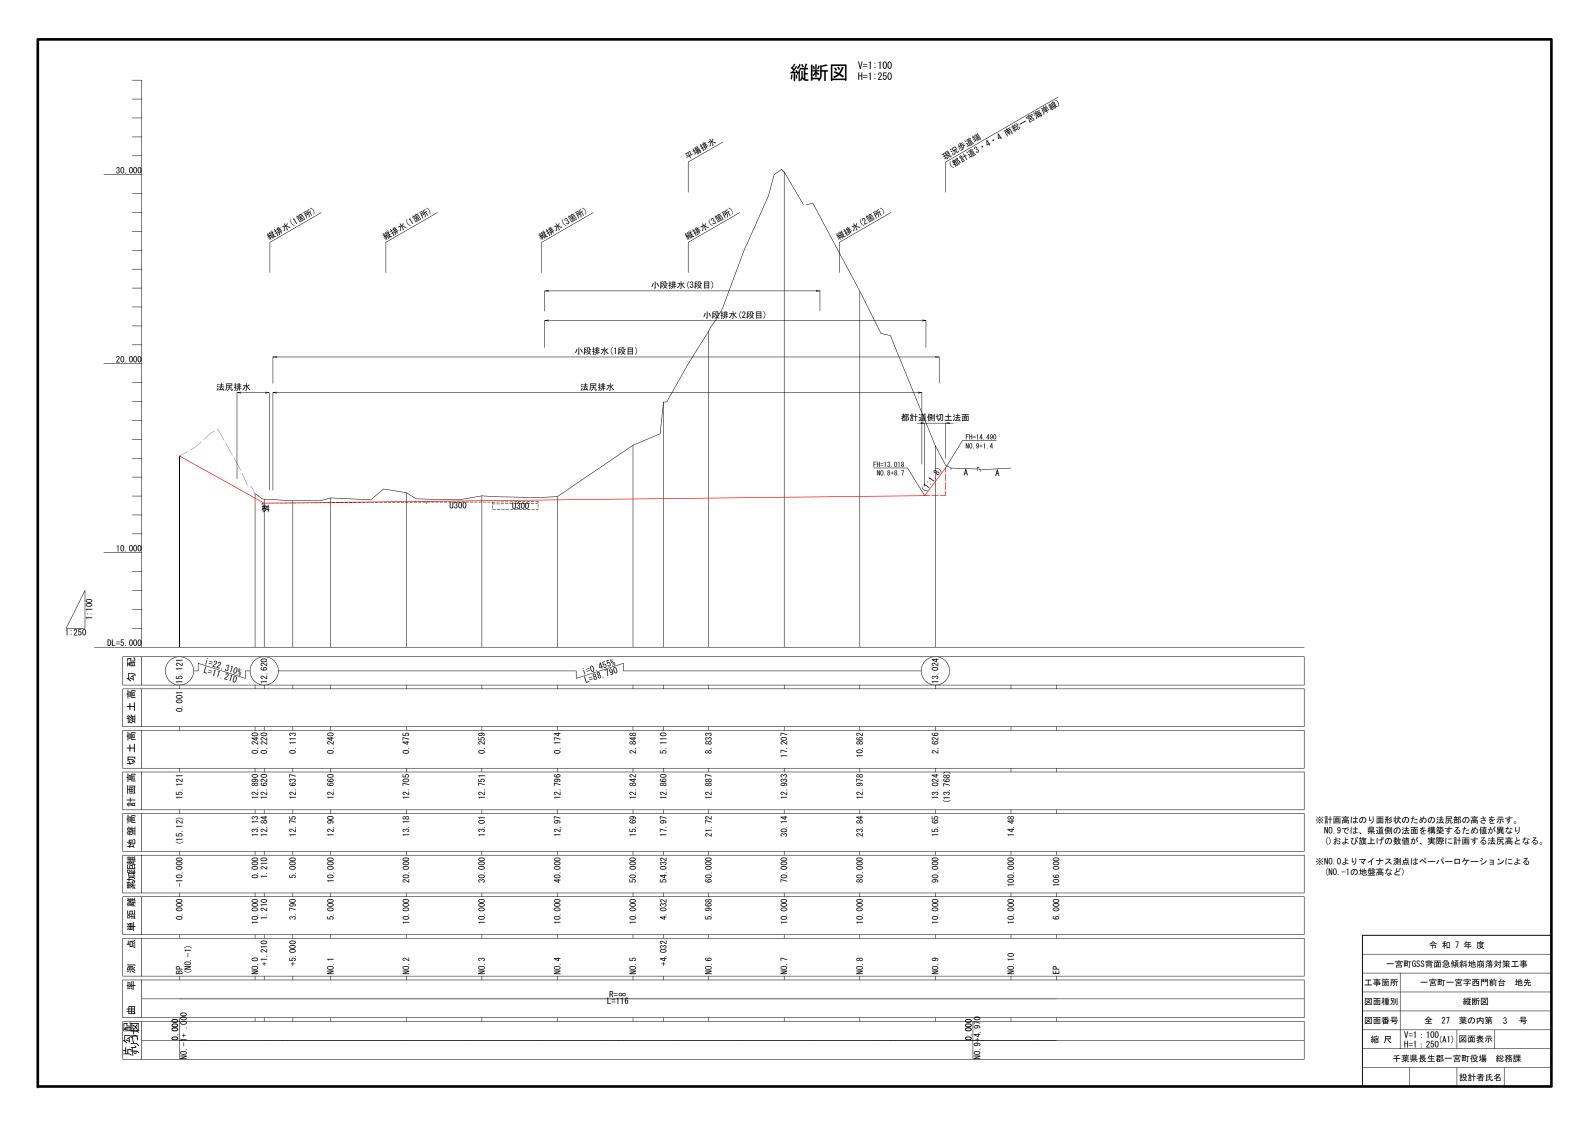


標準横断図 S=1:100

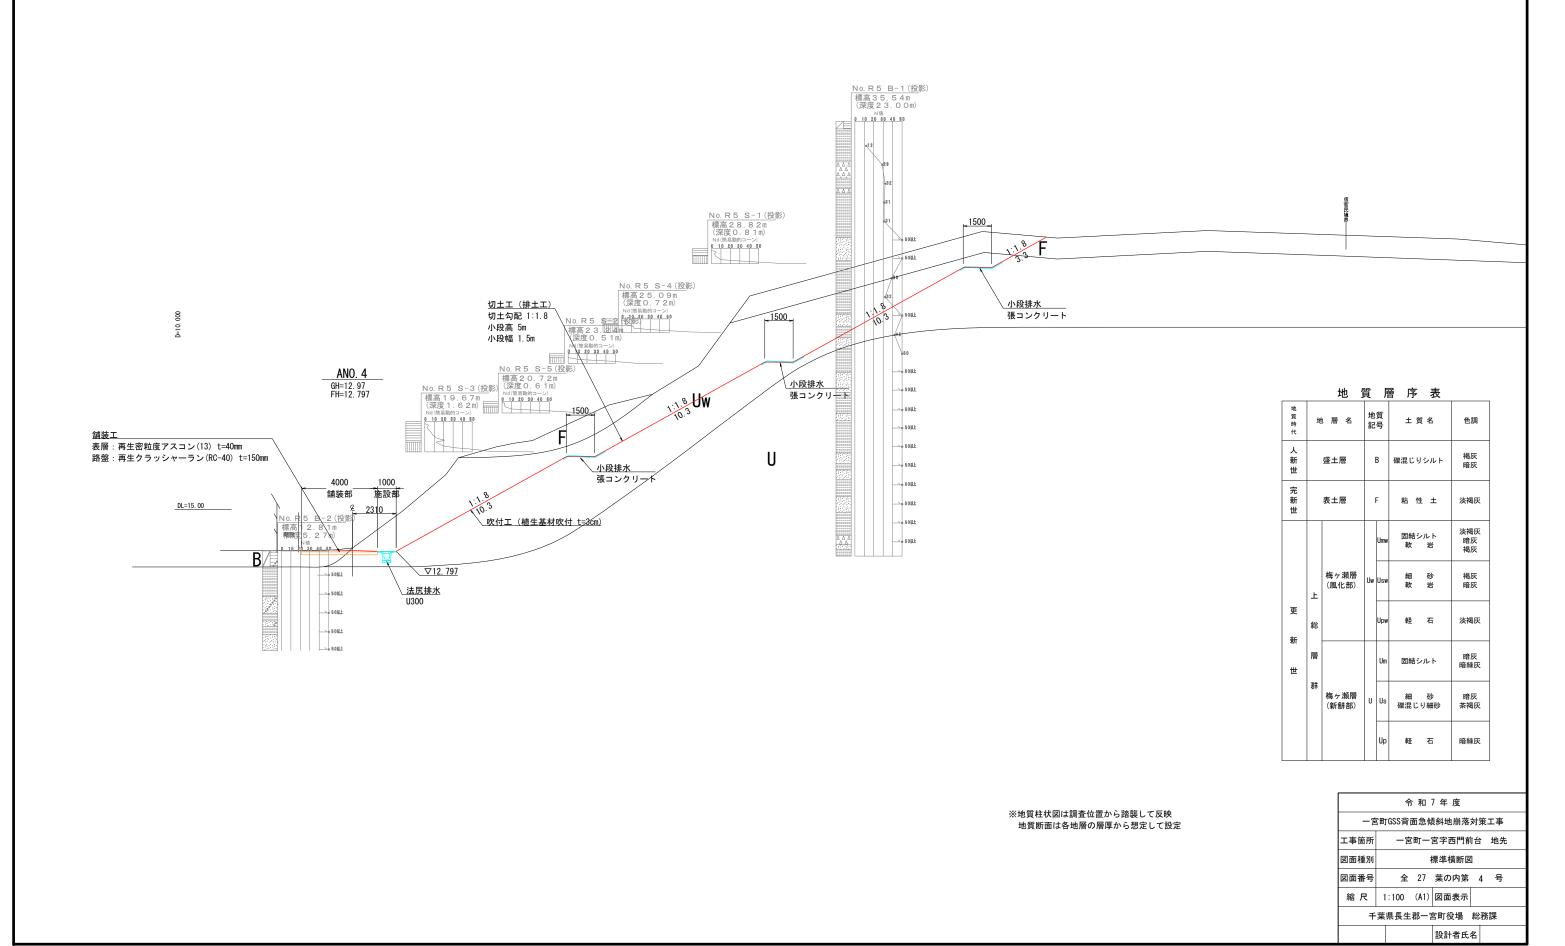


横断図(1) S=1:100

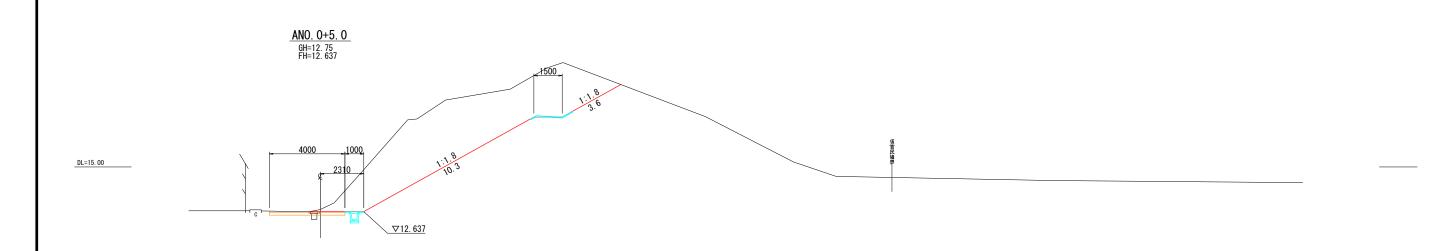

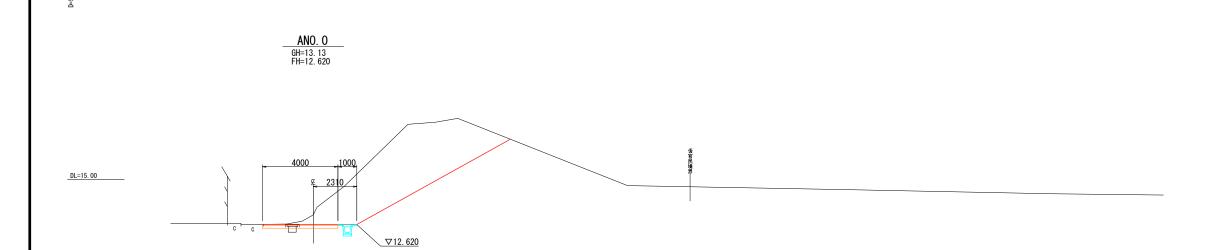


	令 和 7 年 度								
一宮	町GSS背面急傾斜地崩落対策工事								
工事箇所	一宮町一宮字西門前台 地先								
図面種別	横断図(1)								
図面番号	全 27 葉の内第 5 号								
縮尺	1:100 (A1) 図面表示								
Ŧ	千葉県長生郡一宮町役場 総務課								
	設計者氏名								

横 断 図 (2) S=1:100 ANO. 2 GH=13. 18 FH=12. 706 DL=15. 00 ANO. 1 GH=12. 90 FH=12. 660 DL=15.00 ∇12. 660 令和7年度 一宮町GSS背面急傾斜地崩落対策工事 一宮町一宮字西門前台 地先 図面種別 横断図(2) 全 27 葉の内第 6 号 縮 尺 1:100 (A1) 図面表示 千葉県長生郡一宮町役場 総務課 設計者氏名

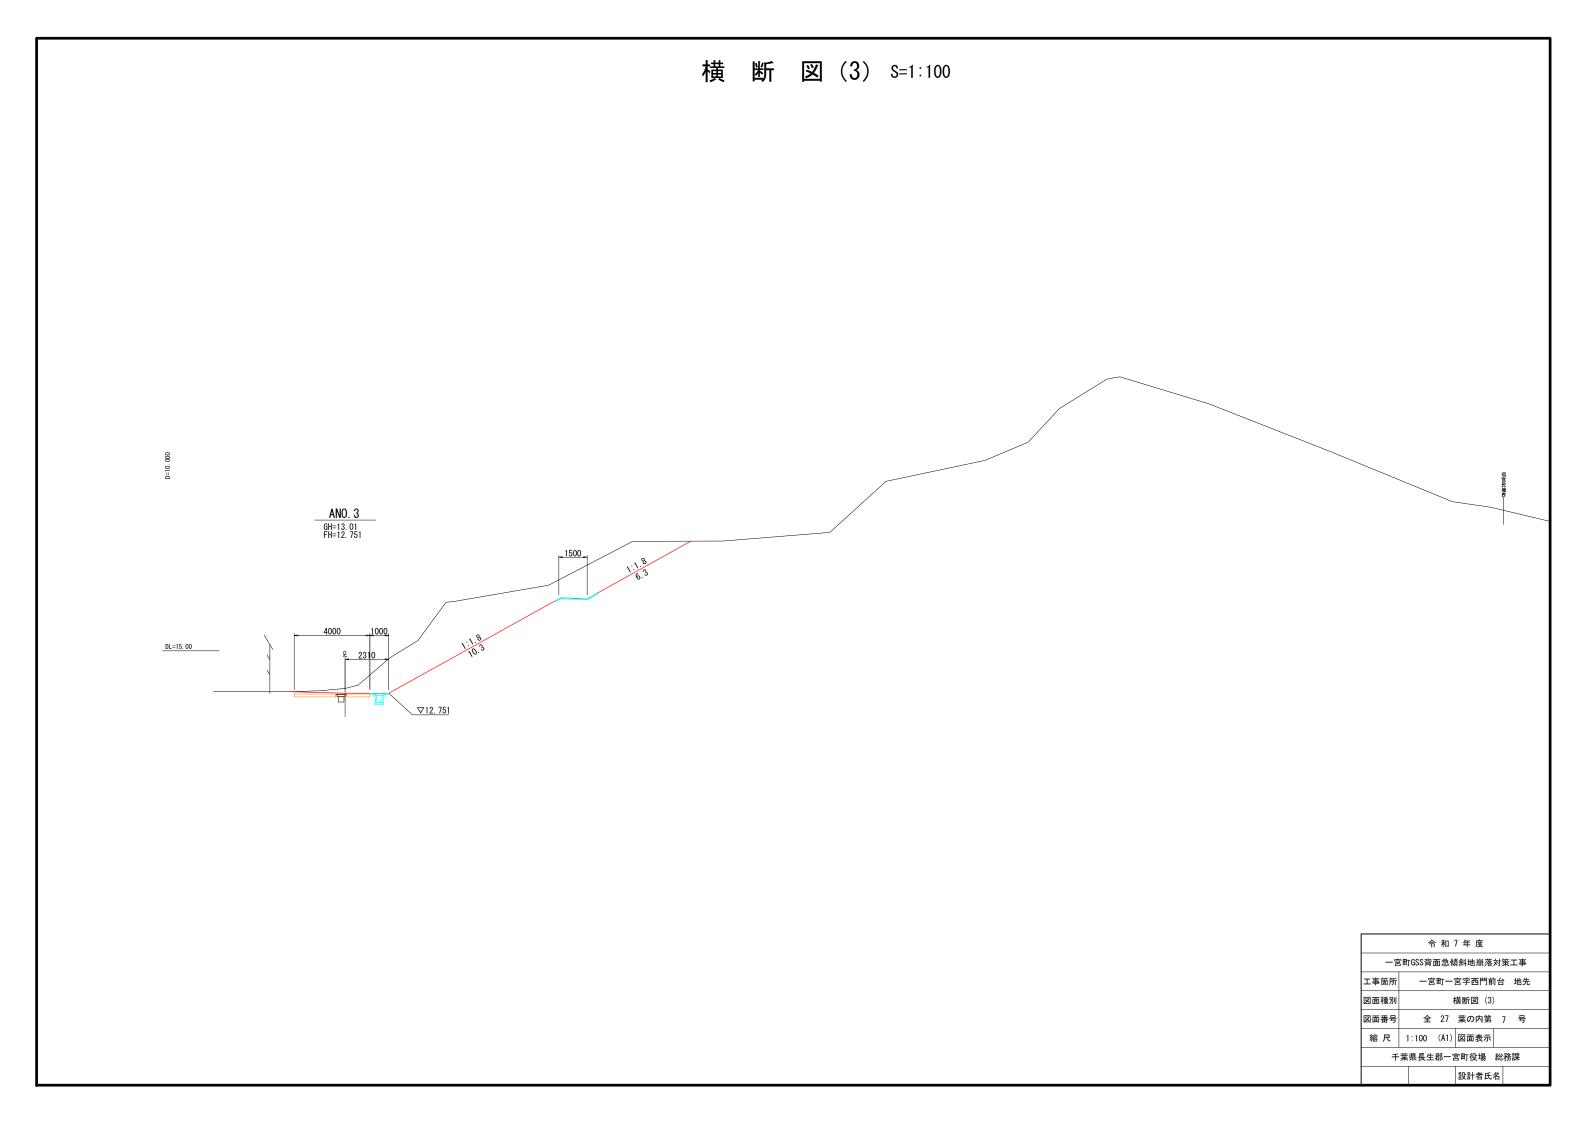


横断図(4) S=1:100

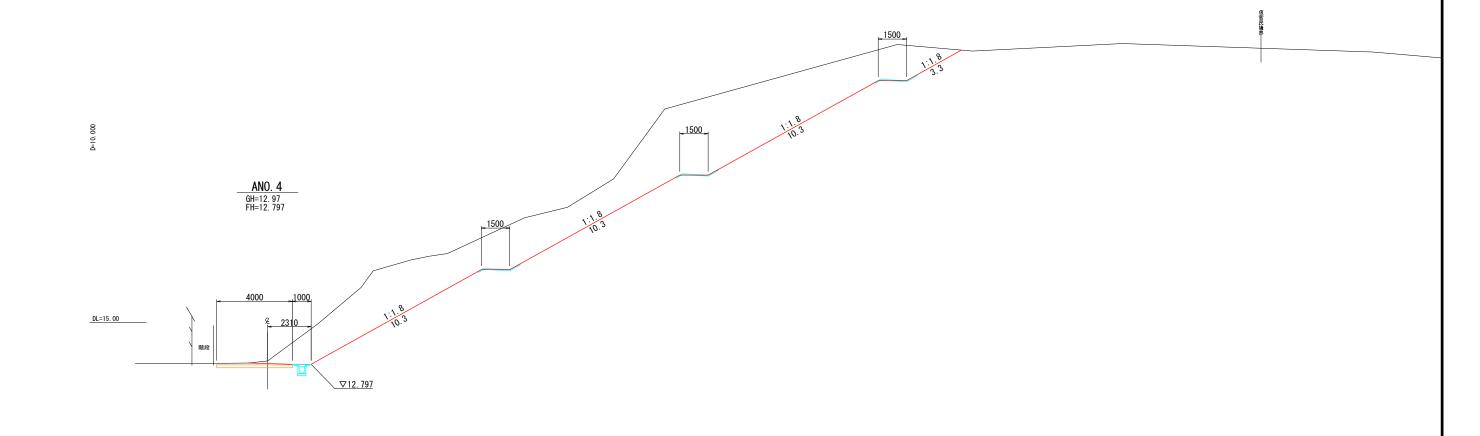



	令 和 7 年 度									
一宮	g町GSS背面急傾斜地崩落対策工事									
工事箇所	一宮町一宮字西門前台 地先									
図面種別	横断図(4)									
図面番号	全 27 葉の内第 8 号									
縮尺	1:100 (A1) 図面表示									
Ŧ	千葉県長生郡一宮町役場 総務課									
	設計者氏名									


横 断 図 (5) S=1:100

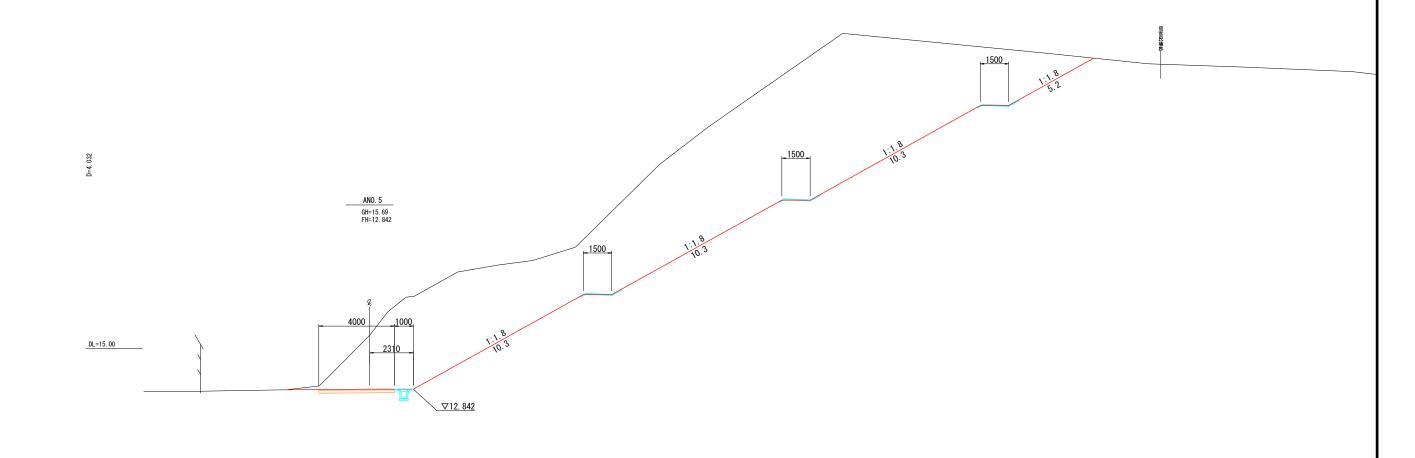



令 和 7 年 度									
一宮	一宮町GSS背面急傾斜地崩落対策工事								
工事箇所	一宮町一宮字西門前台 地先								
図面種別	横断図(5)								
図面番号	全 27 葉の内第 9 号								
縮尺	1:100 (A1) 図面表示								
Ŧ	葉県長生郡一宮町役場 総務課								
	設計者氏名								

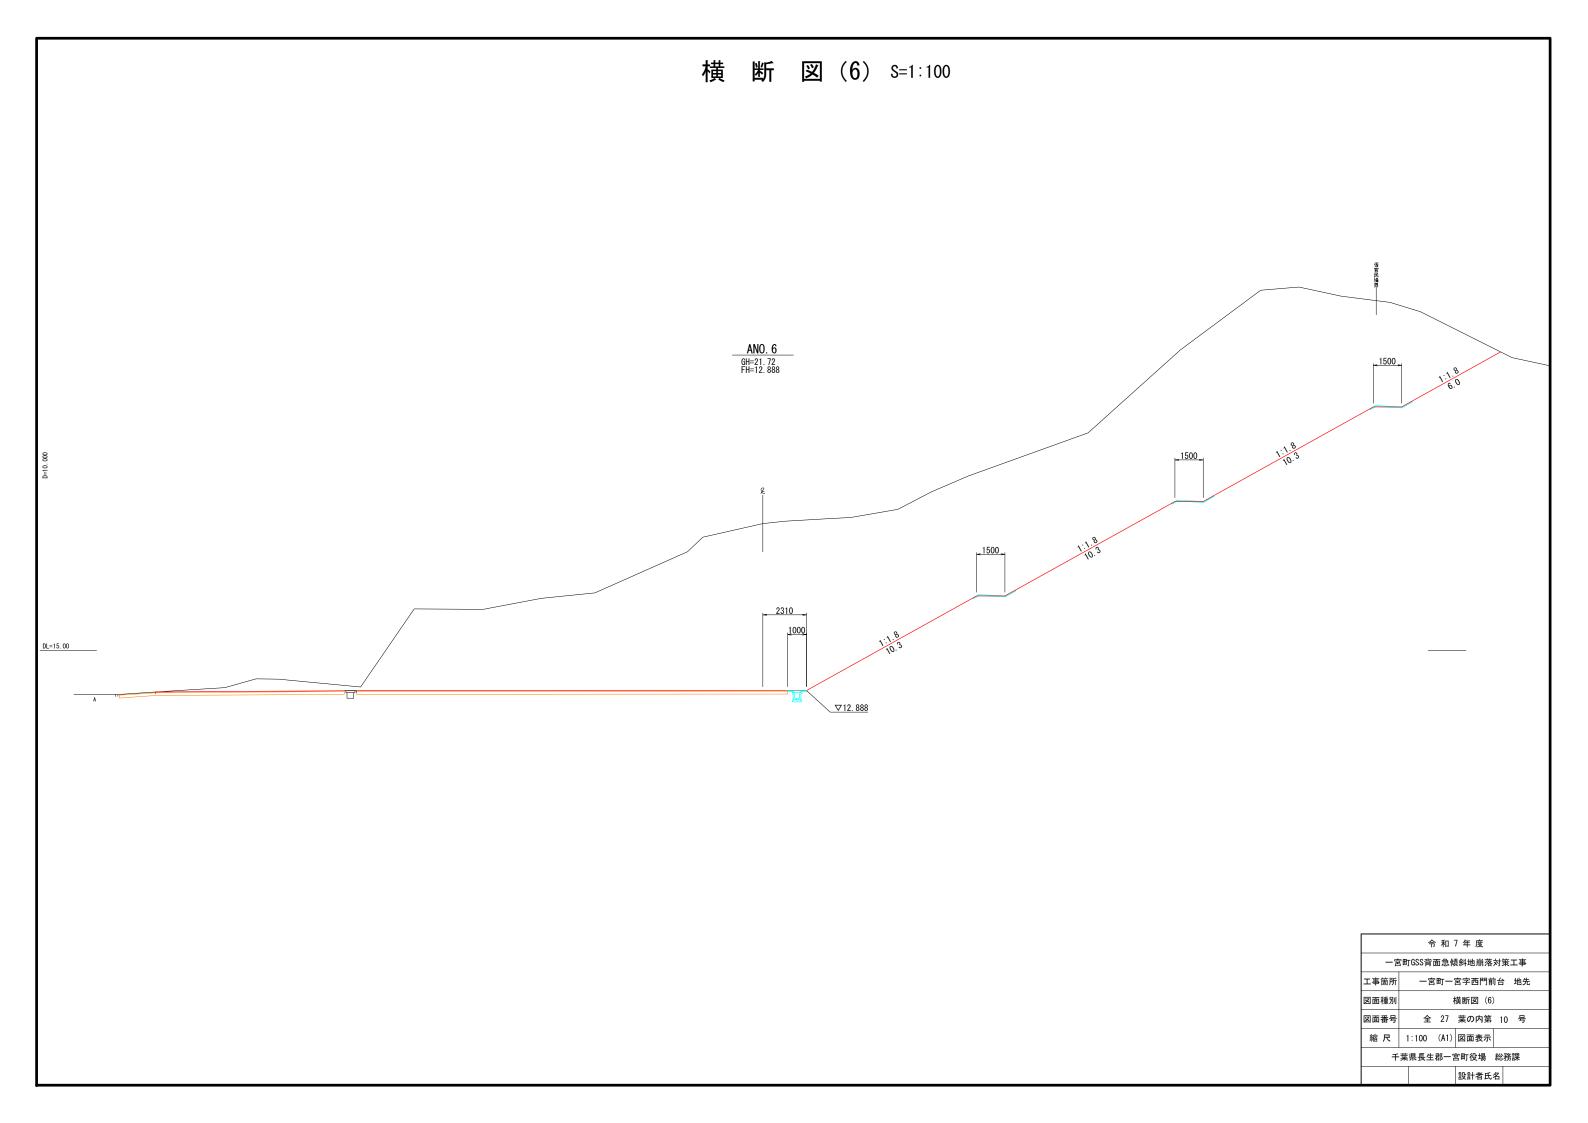

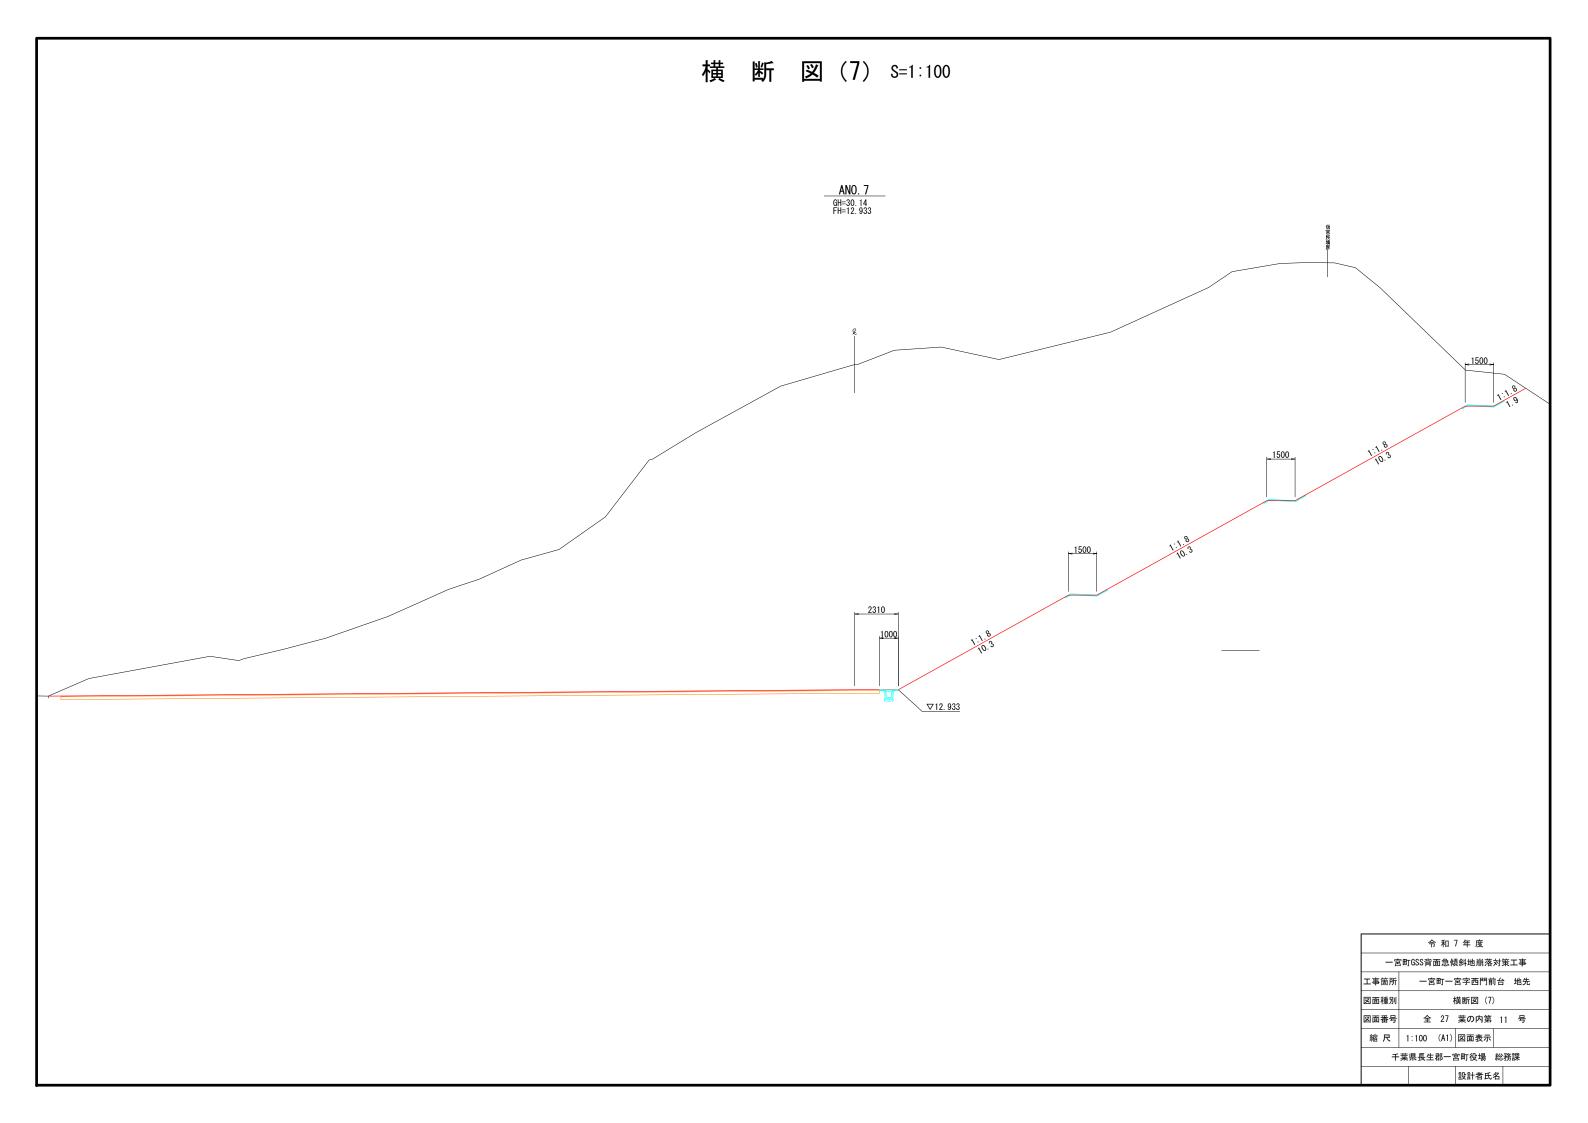

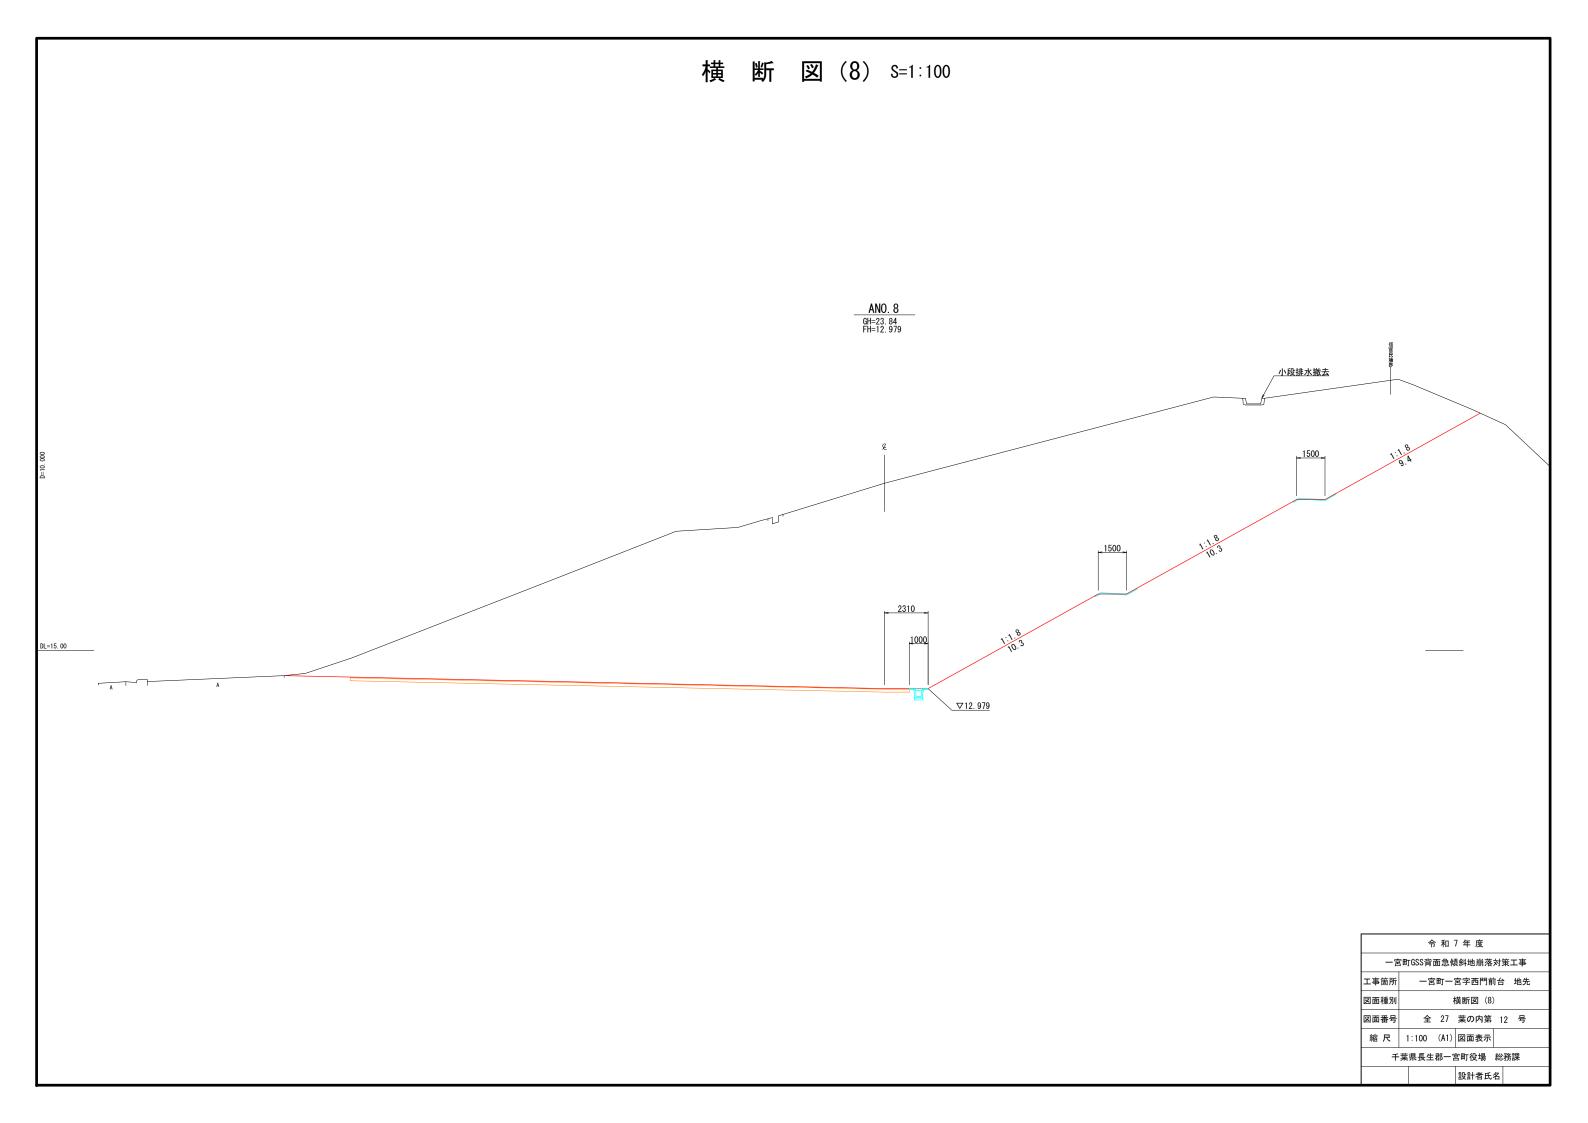

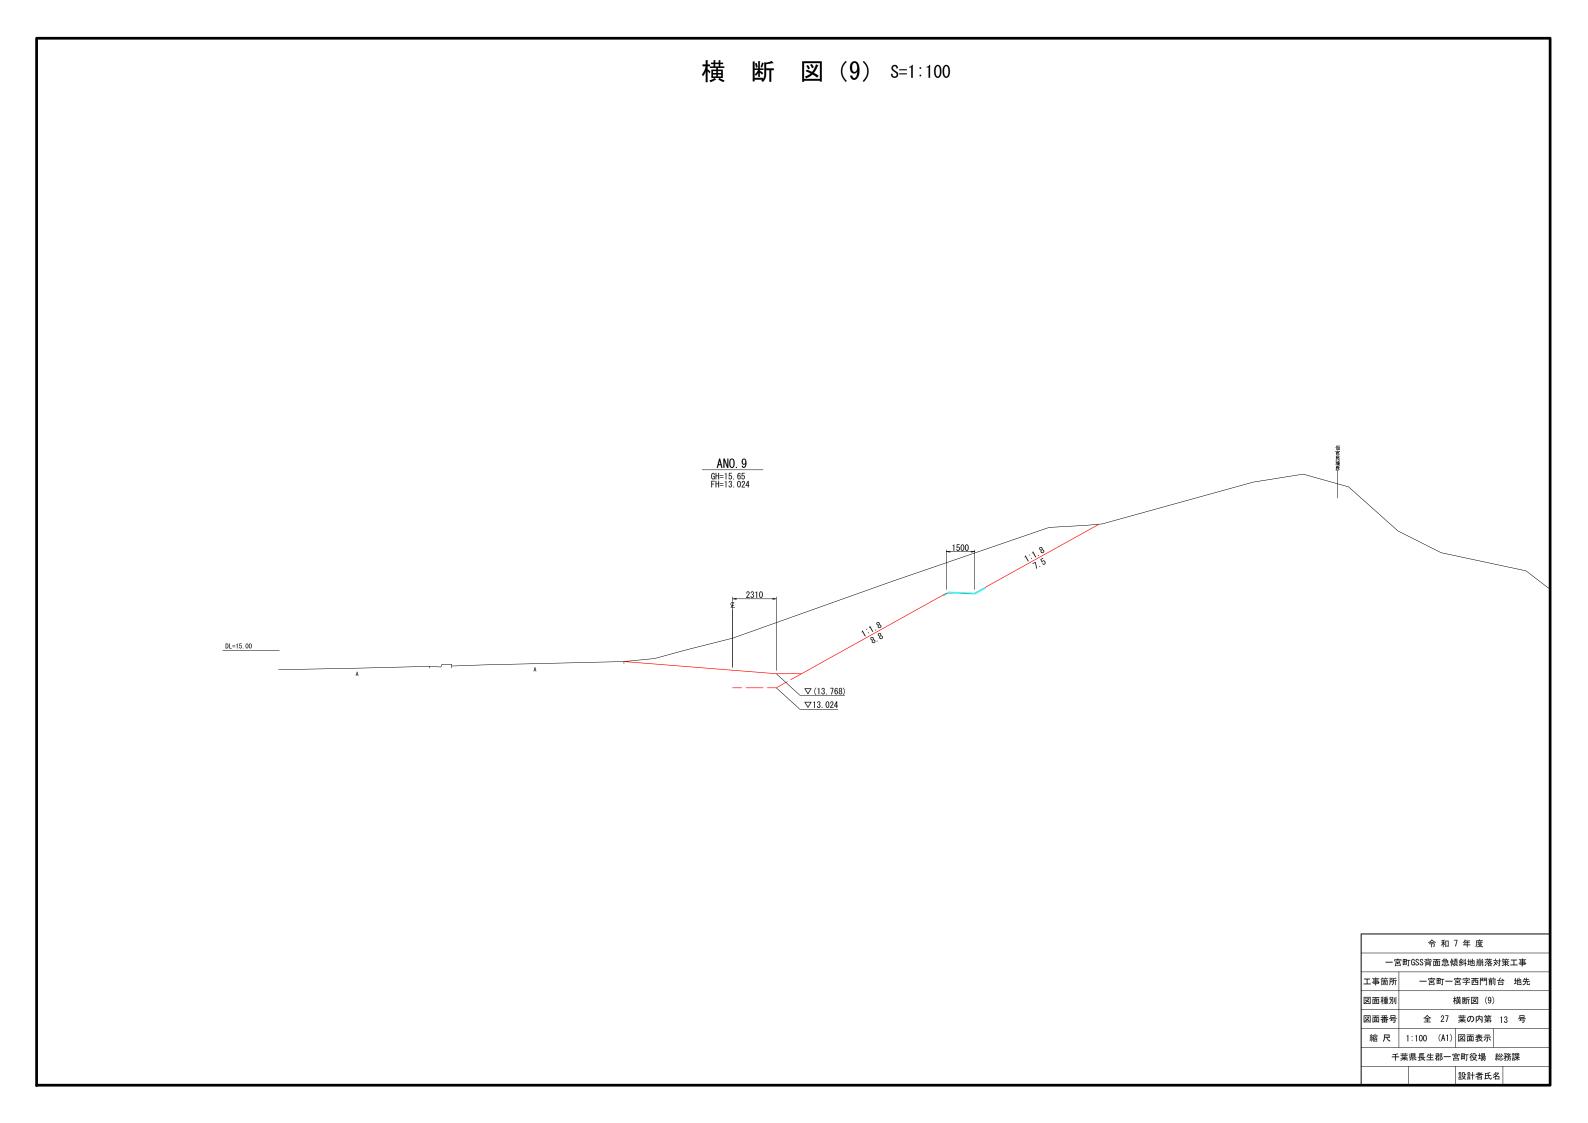


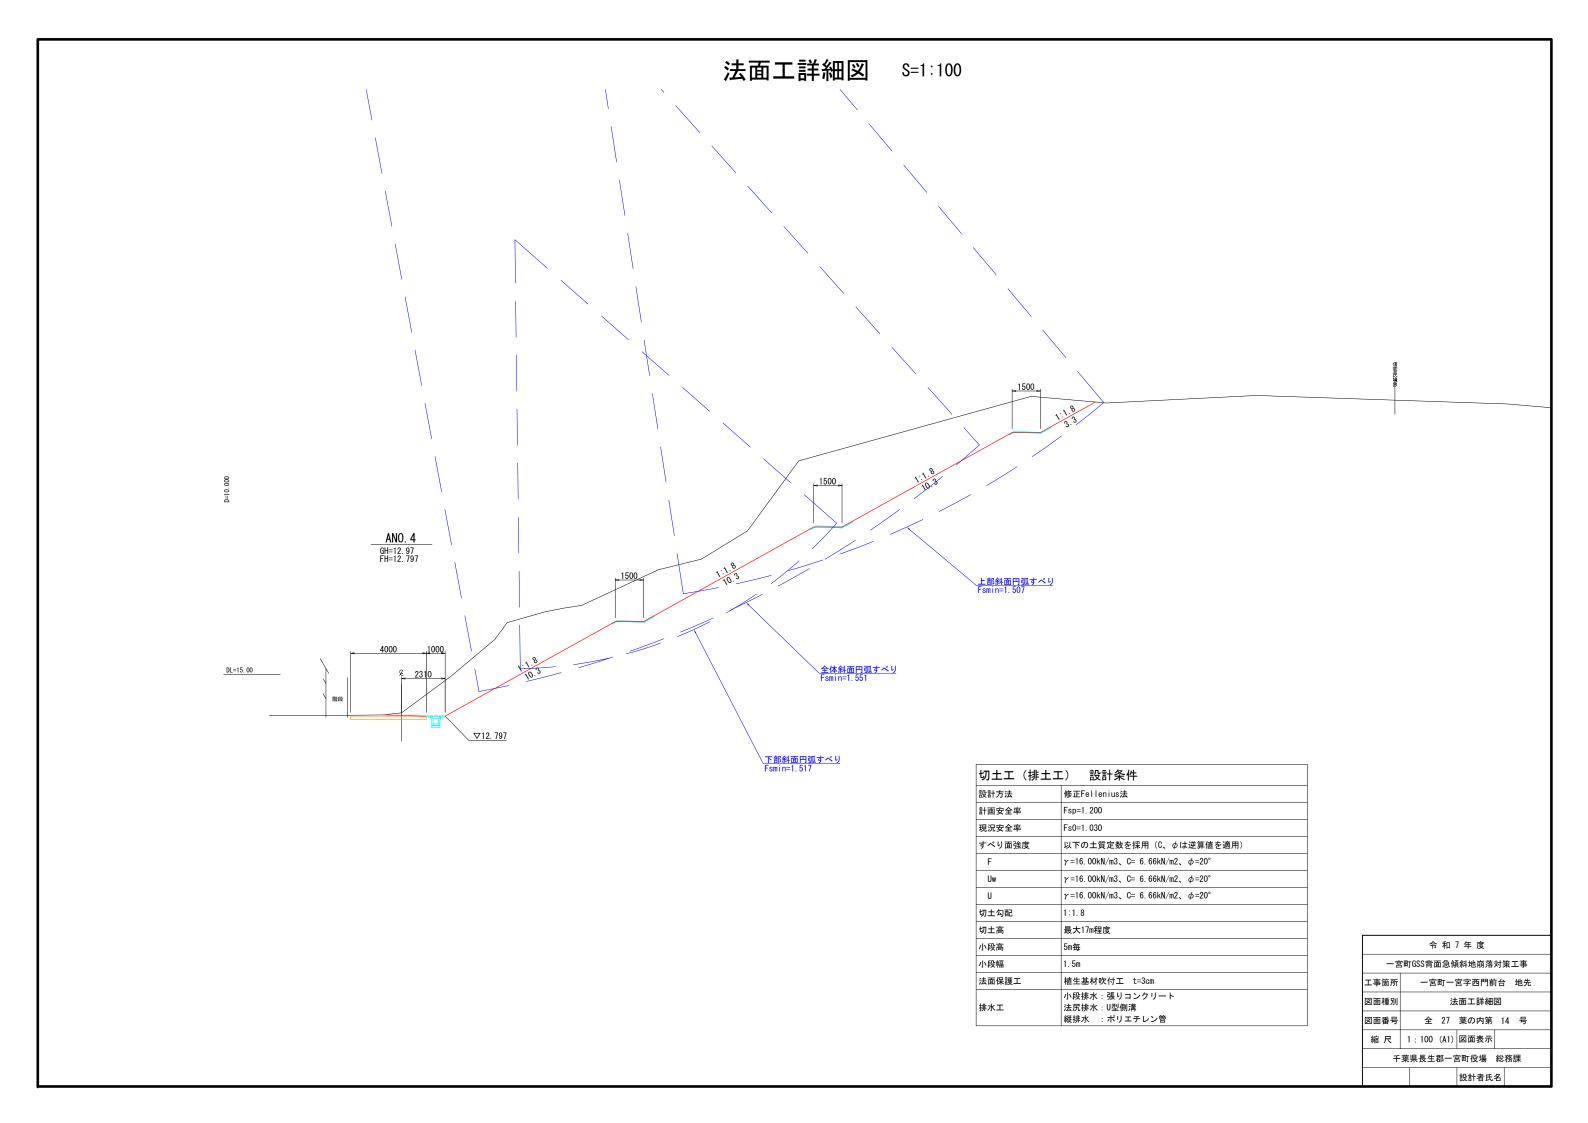

排水構造物工詳細図(1) S=1:100 平面図 . O ANO. 5 71 小段排水 張りコンクリート \bigcirc <u>集水桝B</u> 500×500×500 蓋無し <u>集水桝A</u> 500×500×500 蓋有り <u>集水桝B</u> 500×500×500 蓋無し ANO. 4 **1**A_ にてい ル· 乙 注尻排水 U300×300 **_A**\ 71 縦排水 ポリエチレン管 φ 200 <u>縦排水</u> ポリエチレン管 ¢ 200 √ 縦排水 ポリエチレン管 φ 200 500×500×500 蓋無し OST ANO. 3 断面図 500×500×500 蓋無し <u> 縦排水 L=11.3m</u> ポリエチレン管φ200 <u>集水桝B</u> 500×500×500 蓋無し 令 和 7 年 度 集水桝A 500×500×500 蓋有り <u>縦排水 L=11.3m</u> ポリエチレン管φ200 一宮町GSS背面急傾斜地崩落対策工事 一宮町一宮字西門前台 地先 図面種別 排水構造物工詳細図(1) 全 27 葉の内第 15 号 500×500×500 蓋無し 図面番号 縮 尺 1:100 (A1) 図面表示 <u>縦排水 L=11.0m</u> ポリエチレン管φ200 千葉県長生郡一宮町役場 総務課 設計者氏名

排水構造物工詳細図 (2) S=1:10

小段排水

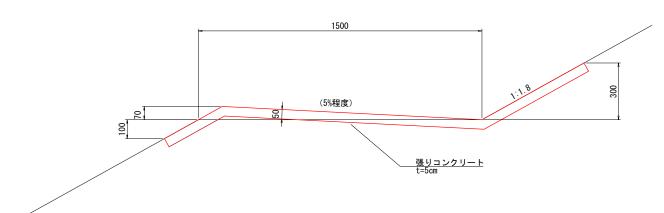


小段排水 材料表

※施工の際には、勾配を付すことができれば コンクリート厚さを変化させるなど、施工性を考慮して対応してもよい

小段排水 材料表										(10m当り)
名 称	規	格	寸	法	単	位	数	量	摘	要
張りコンクリート					r	n	10.	000		
コンクリート打設					m	12	23.	440		
型枠					m	12	1.	000		


法尻排水

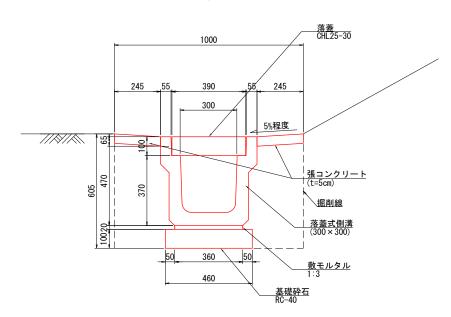

法尻排水 材料表 (10m当り)

名 称	規格・寸法	単位	数量	摘要
落蓋式側溝	CH25-30-30、300×300×2000	本	5. 000	参考重量413kg
敷モルタル	1:3	m3	0. 072	
基礎砕石	RC-40、t=10cm	m2	0. 460	
落蓋	CHL25-30	枚	20. 202	参考重量46kg


平場排水

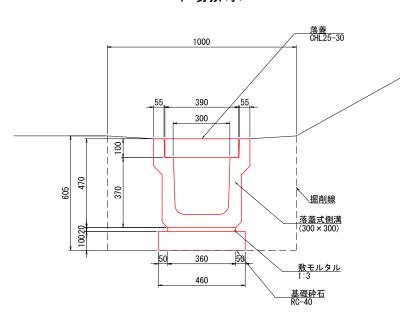


平場排水 材料表

	十场排小 竹木	十 衣				(1011)
	名 称	規 格 •	寸 法	単 位	数量	摘 要
	落蓋式側溝	CH25-30-30、300×	300 × 2000	本	5. 000	参考重量413kg
	敷モルタル	1:3		m3	0. 072	
	基礎砕石	RC-40、t=10cm		m2	0. 460	
落蓋		CHL25-30		枚	20. 202	参考重量46kg

縦排水

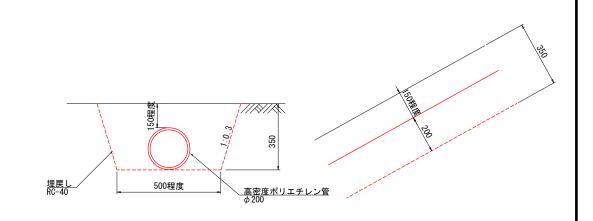

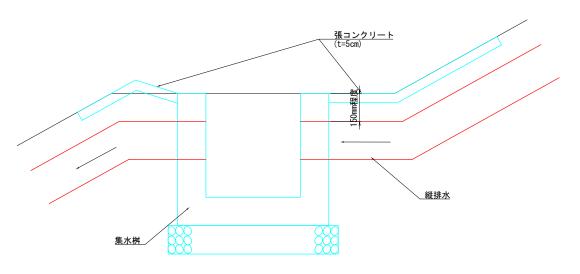

縦排水 材料表

(10m	当	IJ	,


名	称	規	格	•	寸	法	単	位	数	量	摘	要
高密度ポリエチレン管		φ 200					-	n	10.	000		
埋戻し砕石				RC-40			m	3	1. 7	730		

令 和 7 年 度										
一宮町GSS背面急傾斜地崩落対策工事										
工事箇所	一宮町一宮字西門前台 地先									
図面種別	排水構造物工詳細図(2)									
図面番号	全 27 葉の内第 16 号									
縮尺	1:10 (A1) 図面表示									
千葉県長生郡一宮町役場 総務課										
	設計者氏名									

排水構造物工詳細図 (3) S=1:10

集水桝A

断 面 図

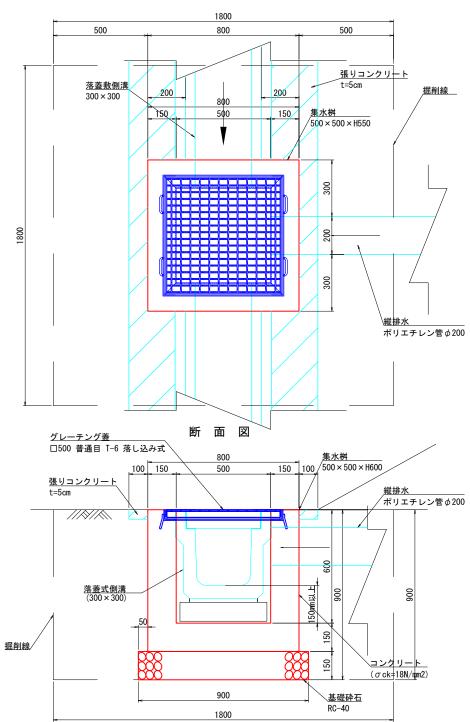




集水桝A 材料表				(1基当り)
名 称	規格 • 寸法	単位	数量	摘要
コンクリート	σ ck=18N/mm2	m3	0. 275	
型枠	小型構造物	m2	3. 100	
基礎砕石	RC-40	m2	0.810	
グレーチング蓋	□500 普通目 T-14 落し込み式	枚	1	

集水桝B

断 面 図

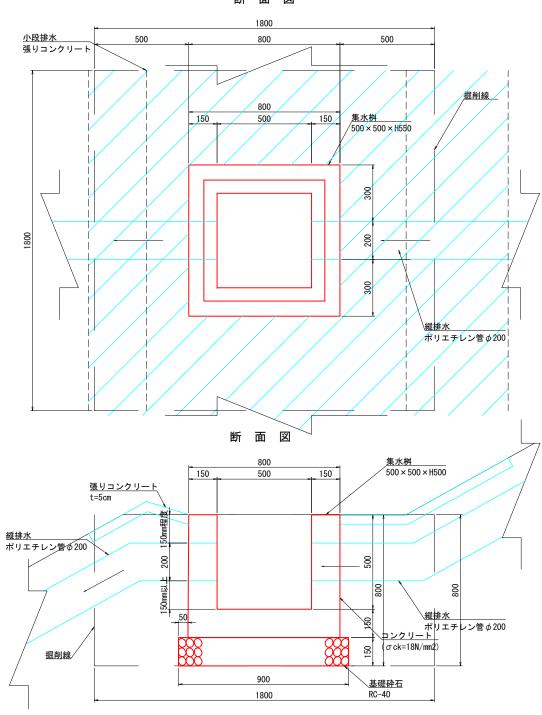



集水桝B	材料表					(1基≦	当り)

~//////	17112									. — –	
名	称	規	格	•	寸	法	単位	数	量	摘	要
コンクリー	۲	σ ck=18N/mm2					m3	0.	275		
型枠		小型構造物					m2	3.	100		
基礎砕石		RC-40					m2	0.	810		

	令 和 7 年 度								
一宮	一宮町GSS背面急傾斜地崩落対策工事								
工事箇所	工事箇所 一宮町一宮字西門前台 地先								
図面種別	排水構造物工詳細図(3)								
図面番号	全 27 葉の内第 17 号								
縮尺	1:10 (A1) 図面表示								
千	千葉県長生郡一宮町役場 総務課								
	設計者氏名								


植生工詳細図

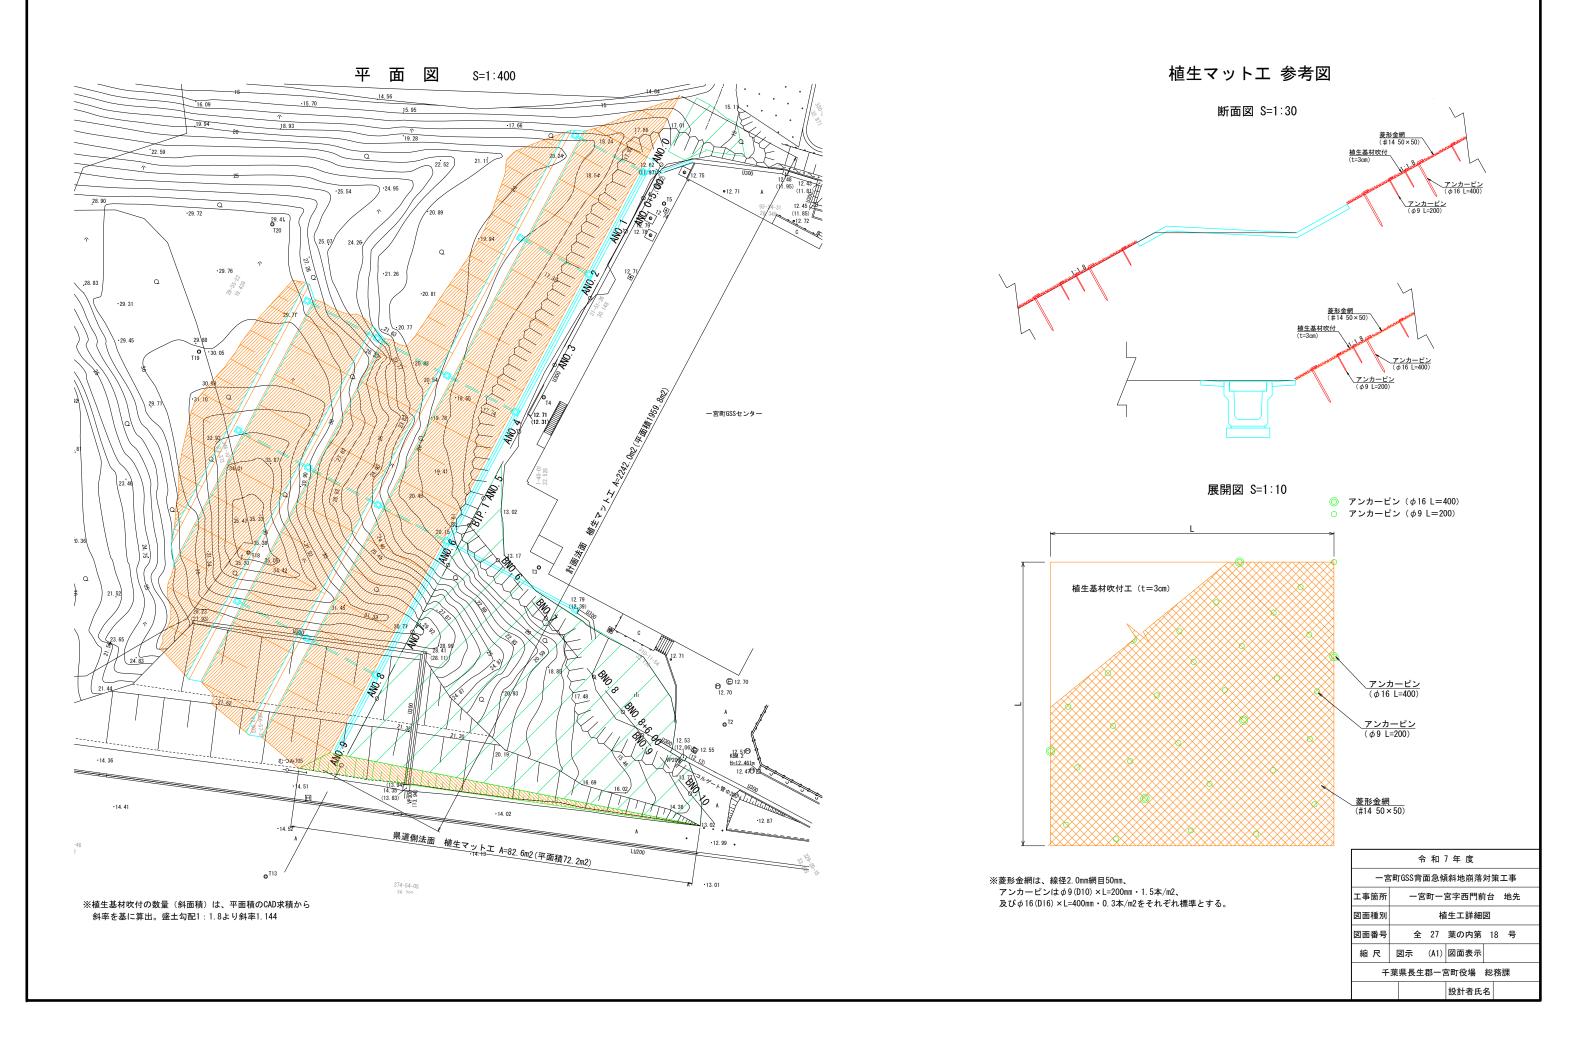

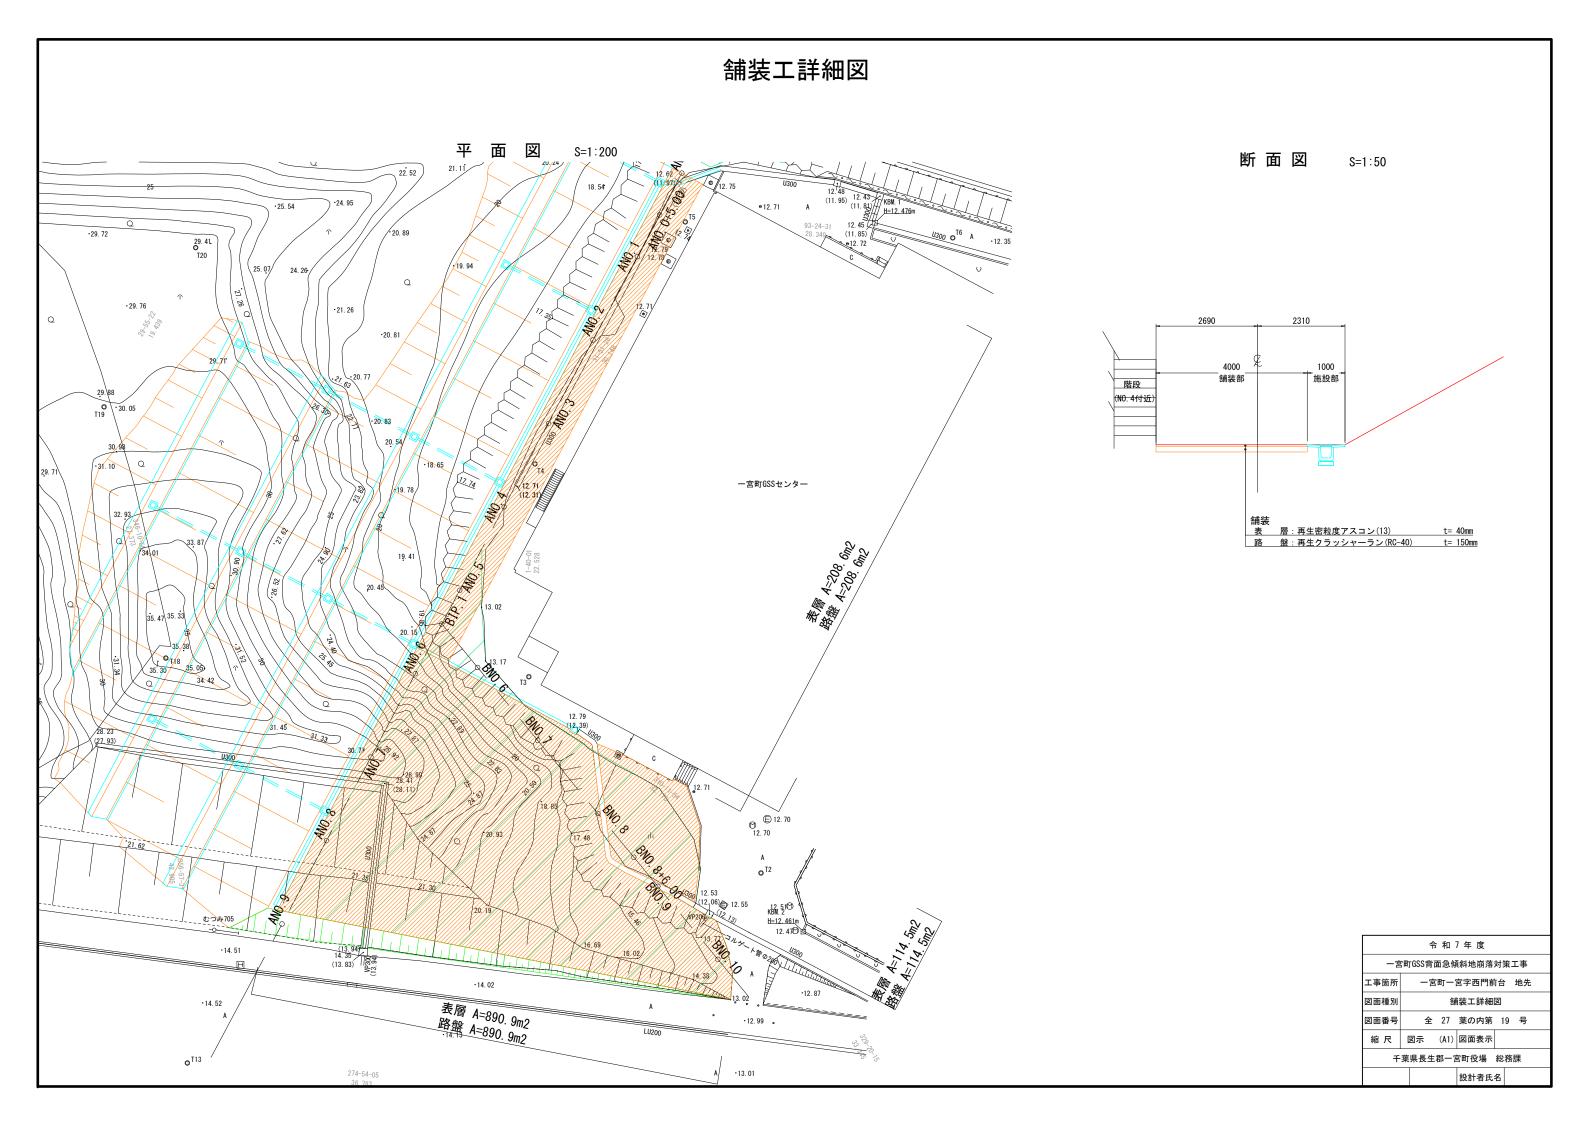


撤去復旧工詳細図 S=1:10


法肩排水 縦排水撤去 _{詳細図}

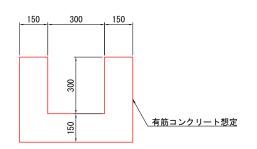


法尻排水 撤去再設置

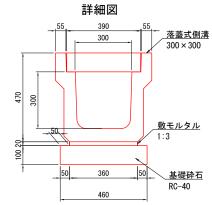



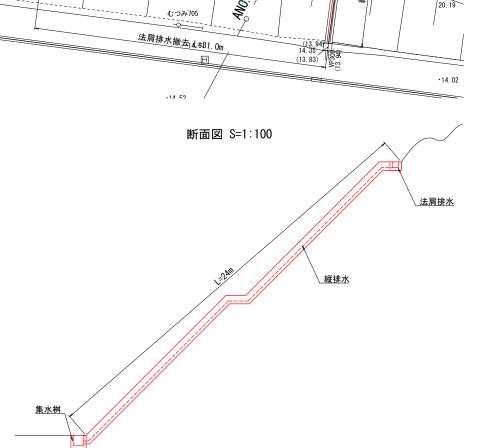

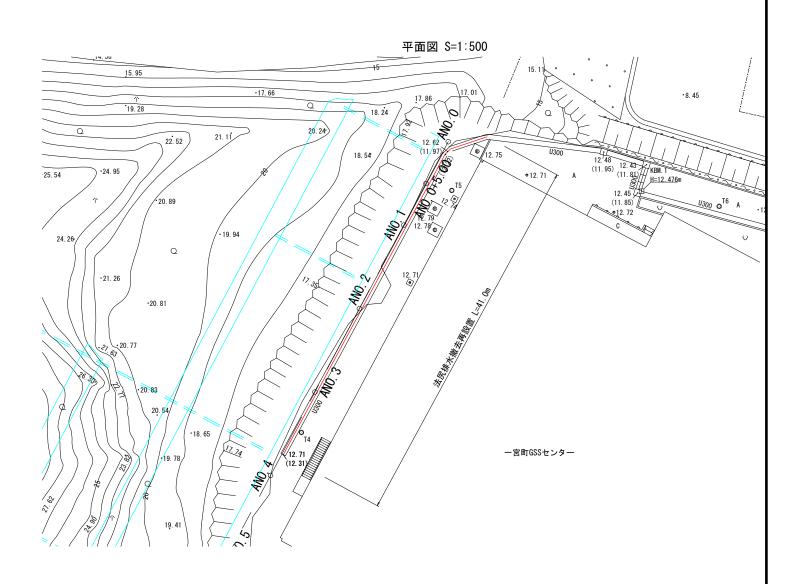


令 和 7 年 度								
一宮町GSS背面急傾斜地崩落対策工事								
工事箇所	一宮町一宮字西門前台 地先							
図面種別	撤去復旧工詳細図							
図面番号	全 27 葉の内第 20 号							
縮尺	図示 (A1) 図面表示							
千葉県長生郡一宮町役場 総務課								
設計者氏名								



仮設工詳細図 (2) S=1:50

切土防護柵詳細図 (参考図)


平面図

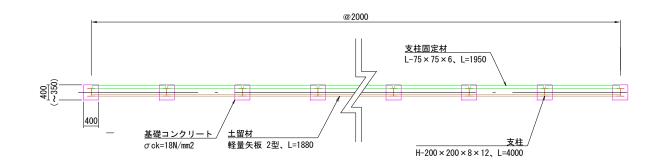


切土防護柵工材料表

名称	仕様・規格	形状・寸法					
支 柱	H形鋼	H200 × 200 × 8 × 12 L=4000					
支柱固定材	L形溝	L75×75×6 L=1950					
土留材	軽量矢板	2型 幅250 L=1880					
基礎コンクリート	σ ck=18N/mm2	□400 × 1100mm					

正 面 図

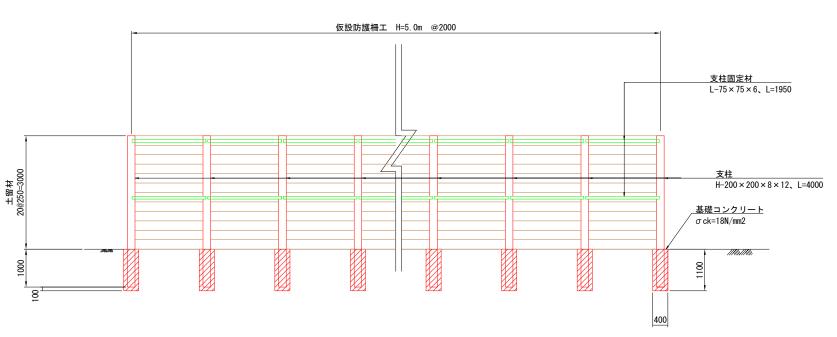



断面図

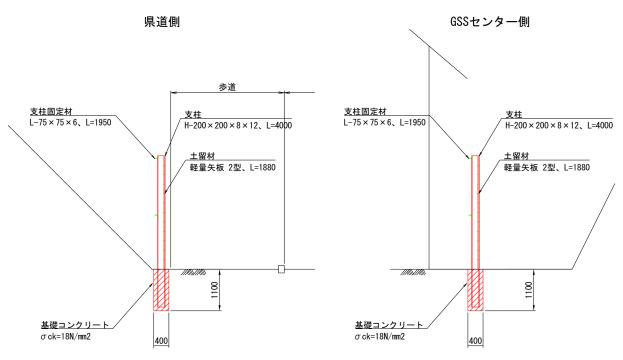


※土留材には、木矢板、軽量矢板など調達可能な資材を用いること。

	令 和 7 年 度	
一宮	町GSS背面急傾斜地崩落対策工事	
工事箇所	一宮町一宮字西門前台 地先	
図面種別	仮設工詳細図(2)	
図面番号	全 27 葉の内第 22 号	
縮尺	1:50 (A1) 図面表示	
千	葉県長生郡一宮町役場 総務課	
	設計者氏名	

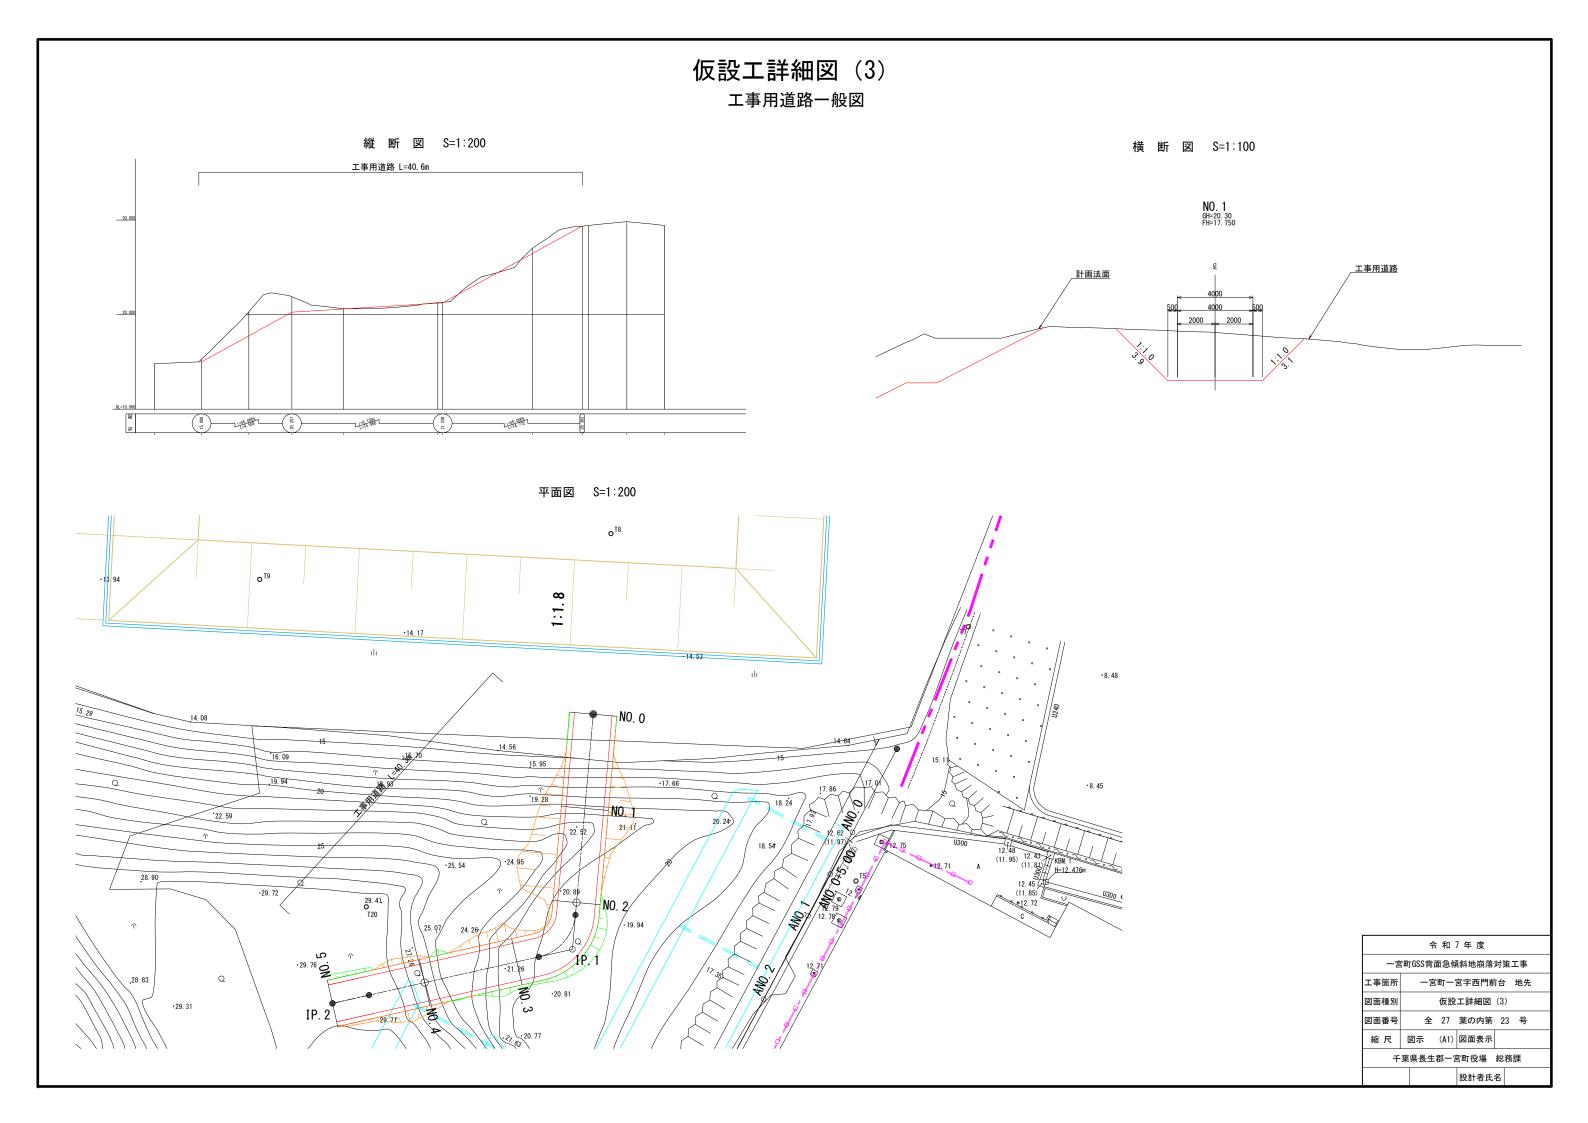

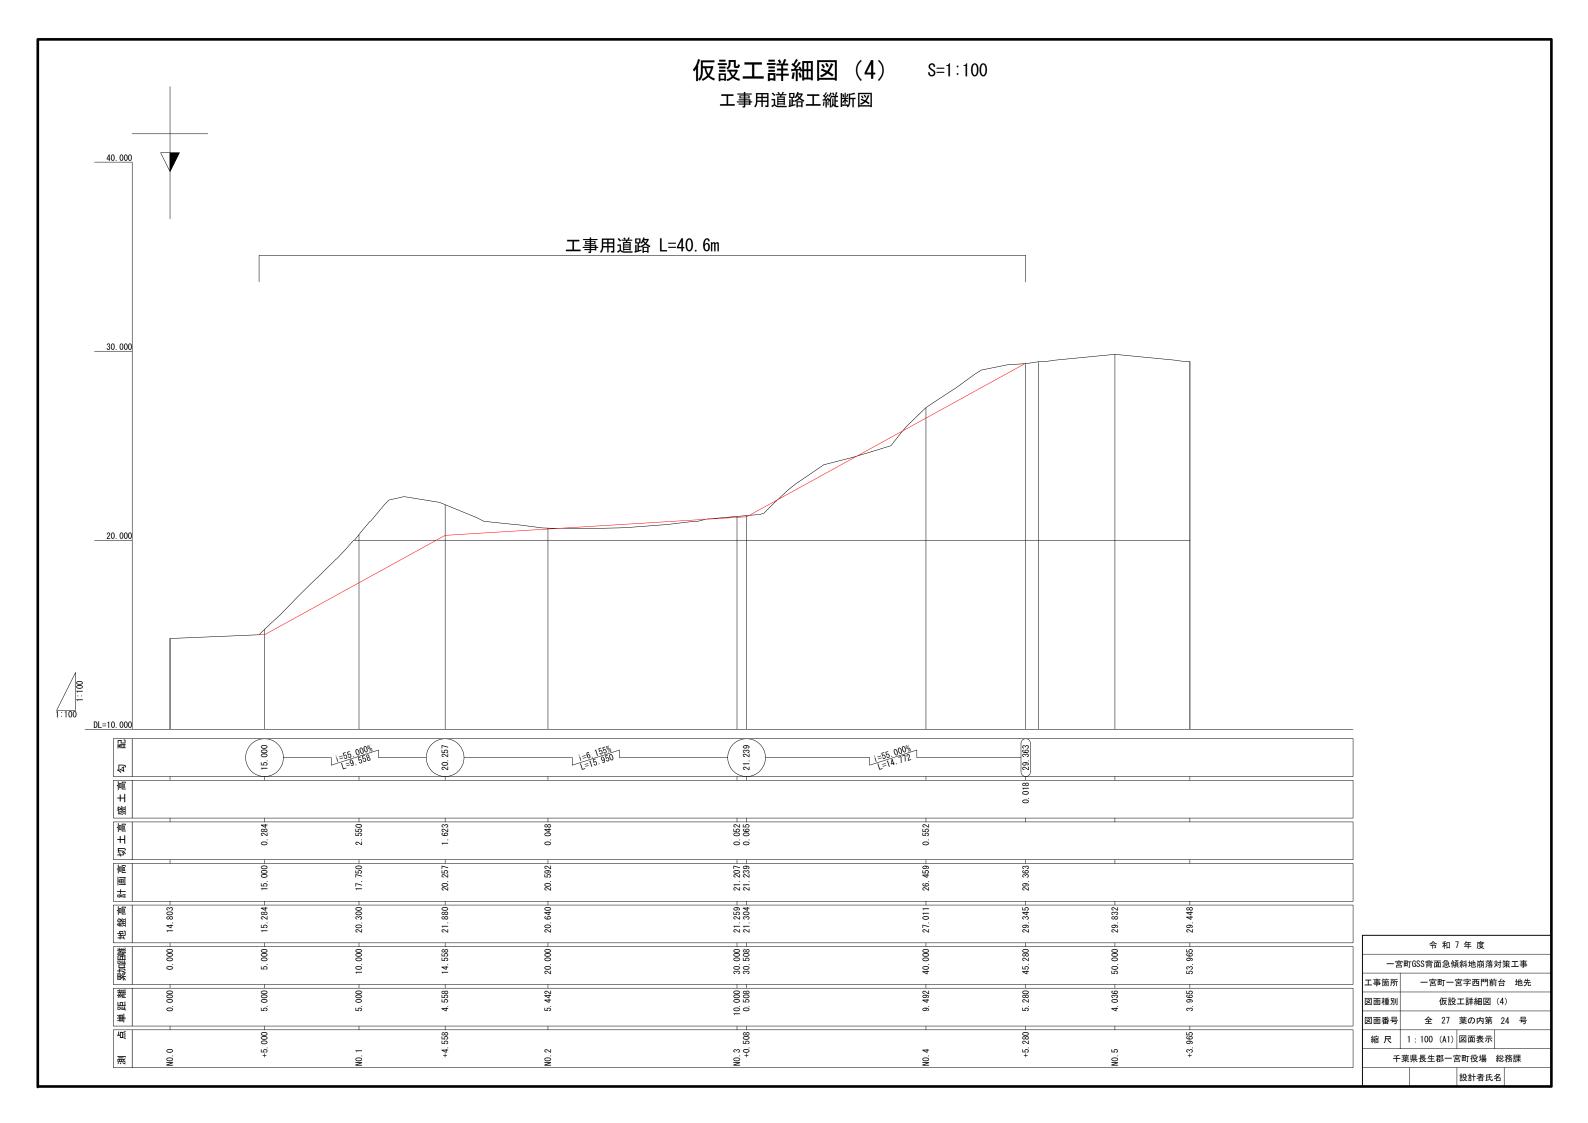

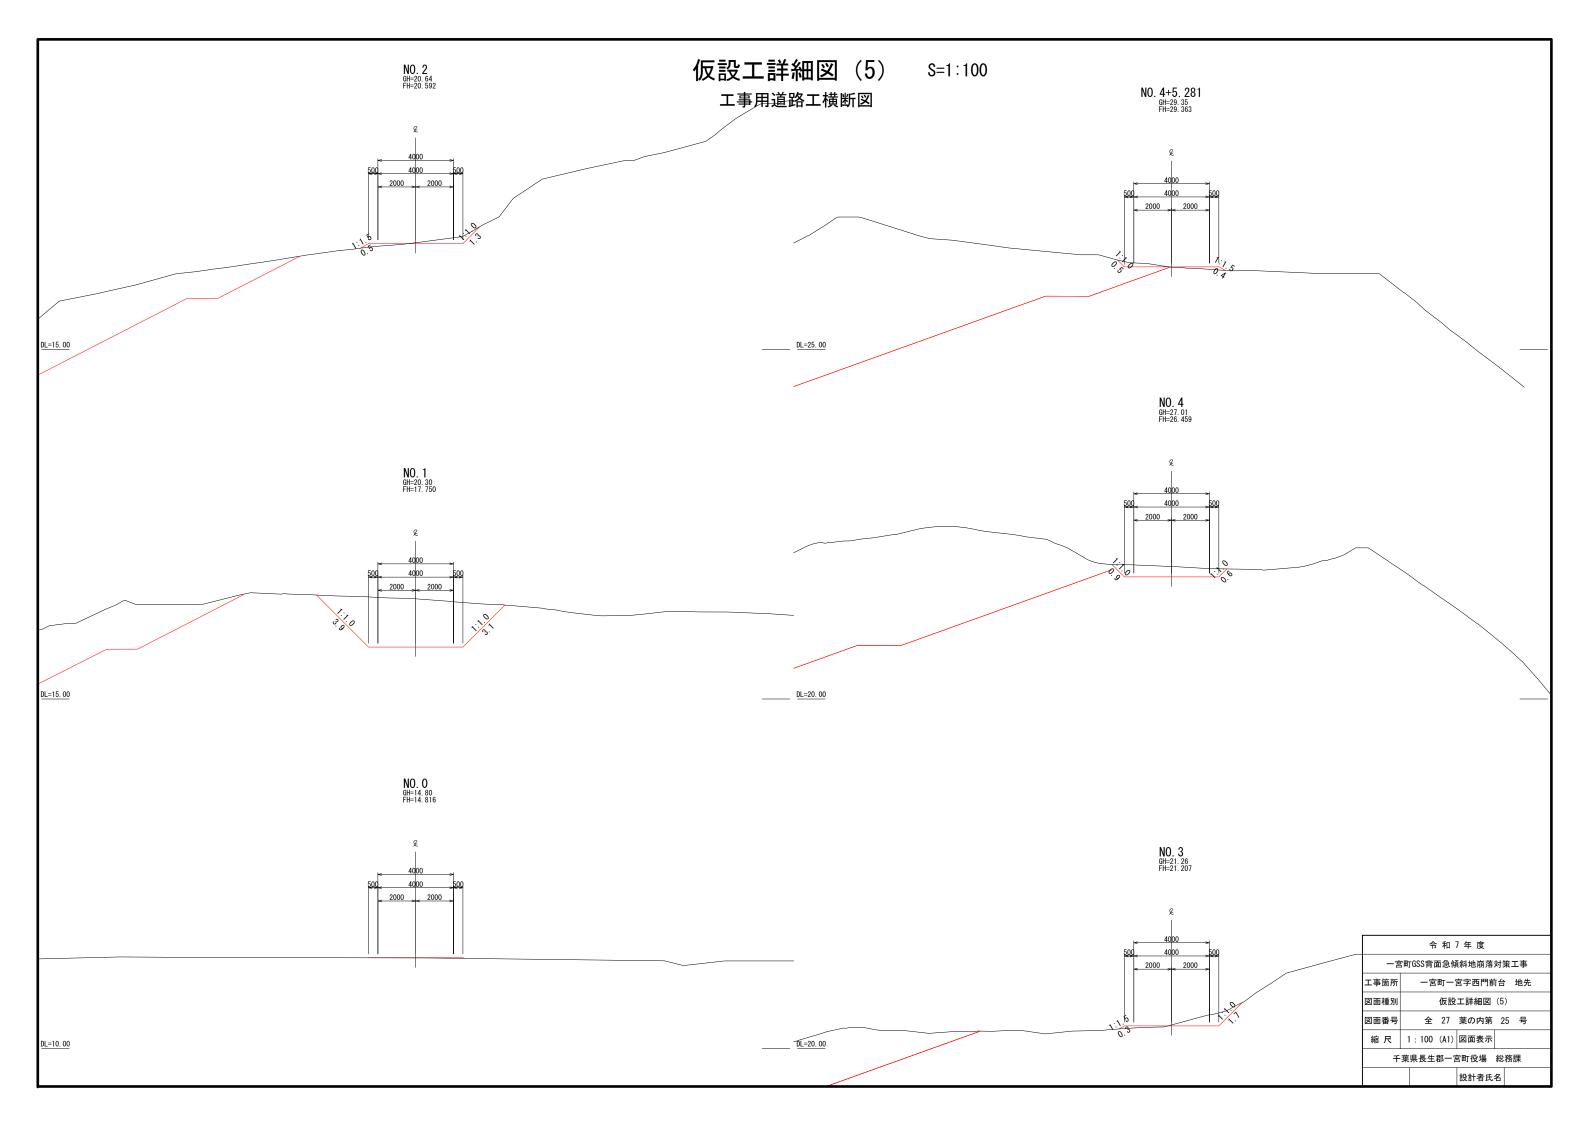

仮設工詳細図(6)


仮置き盛土

仮置き盛土 断面図 S=1:100



法面保護工 詳細図 S=1:10

仮排水路設置 S=1:10

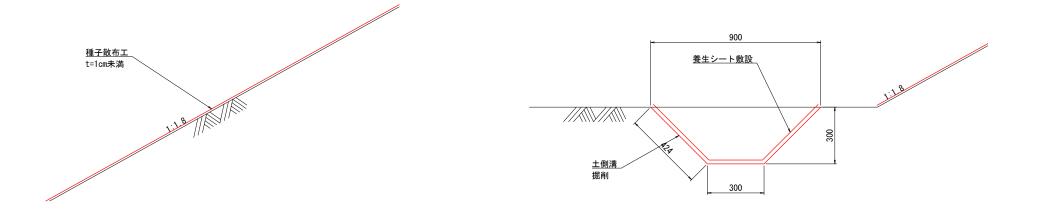

_									
	令 和 7 年 度								
	一宮町GSS背面急傾斜地崩落対策工事								
Ξ	工事箇所 一宮町一宮字西門前台 地先								
2	図面種別 仮設工詳細図(6)								
2	図面	番号		全	27	葉の内第	26	号	
	縮	尺	[図示	(A1)	図面表示			
	千葉県長生郡一宮町役場 総務課								
	設計者氏名								

施工計画図(参考図) 1段目切土 イメージ 施工順序 平 面 図 S=1:500 整地、現場事務所設営、資機材仮置き場設置、 ① 準備工 残土仮置き場: 動力仮設備設置、仮排水路敷設(北側民地既設排水路へ排水) 伐採除根・処理、施工前測量 対象斜面: 長生郡一宮町 周辺施設: 仮囲い設置(GSSセンター側) 仮囲い設置(学校側) 工事用道路 場内残土運搬路設置、仮排水路敷設 残土仮置き場 ② 仮設工 一 宮 周辺施設: 仮設防護柵工設置(県道斜面側の歩道) ③ 切土工 切土工、法面整形工 押土工(土砂等運搬) 排水工(小段・縦・法尻排水路、集水桝) 押土用地 残土仮置き場: 整地工(残土受入れ地での処理) 法面整形(仮置き盛土の法面) ④ 法面工 対象斜面: 植生基材吹付工 プラントヤード設置(南東側平場造成) ⑤ 後片付けエ 周辺施設 仮囲い撤去(GSSセンター側、学校側) 仮設防護柵工撤去(県道斜面側の歩道) 残土仮置き場、 遮水シート設置、仮排水路工設置、 対象斜面: 現場事務所・動力仮設備・資機材仮置き場等の 撤去、後片付け BH : バックホウ (山積み0.8m3、0.45m3) BD : ブルドーザ (15~20t級) 縦 断 図 S=1:200 BHO. 45 BH0. 8 (1段目法面整形) 吞口設置 BH (0. 45) 仮設排水管 L=19m 現況排水利用 横 断 図 S=1:200 掘削積込、押土運搬 (バックホウ、ブルドーザー) ANO. 1 GH=12. 90 FH=12. 660 GSSセンター 令 和 7 年 度 一宮町GSS背面急傾斜地崩落対策工事 一宮町一宮字西門前台 地先 BD 施工計画図(参考図) 全 27 葉の内第 27 号 縮 尺 図示 (A1) 図面表示 千葉県長生郡一宮町役場 総務課 BH(0.45)1段目法面整形 設計者氏名